




PLANTA BAIXA - TÉRREO
ESCALA: 1:50

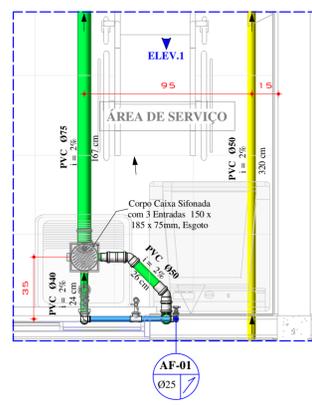


DET. 01 - A.S.
ESCALA: 1:20

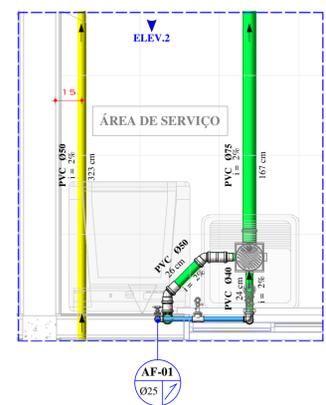


DET. 02 - A.S.
ESCALA: 1:20

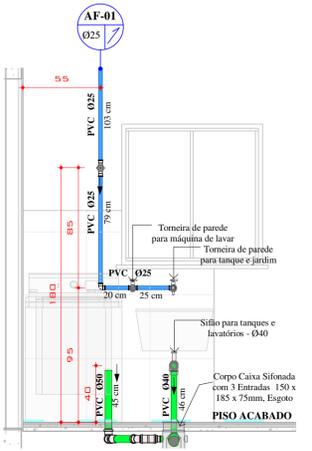

ELEV. 01 - A.S.
ESCALA: 1:25

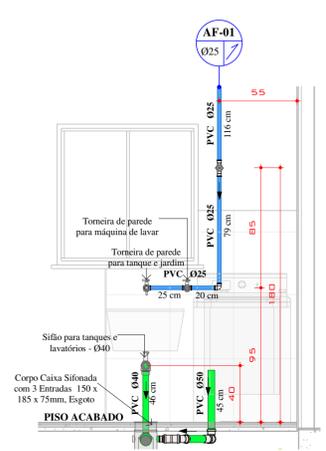


ELEV. 02 - A.S.
ESCALA: 1:25

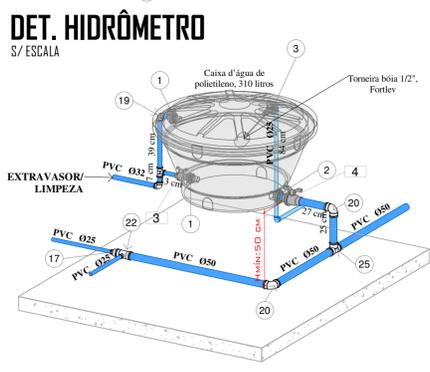


DET. HIDRÔMETRO
S/ ESCALA




ISO. CAIXA D'ÁGUA
S/ ESCALA

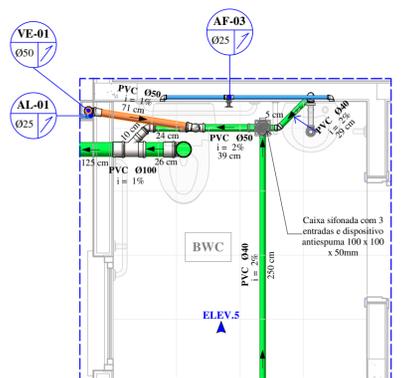


DET. 03 - BWC
ESCALA: 1:25

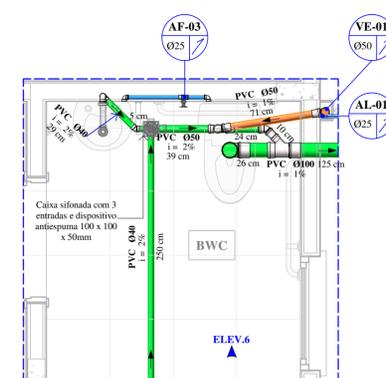


DET. 04 - BWC
ESCALA: 1:25

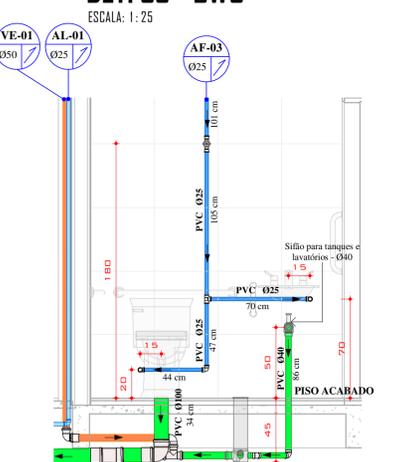

ELEV. 05 - BWC
ESCALA: 1:25

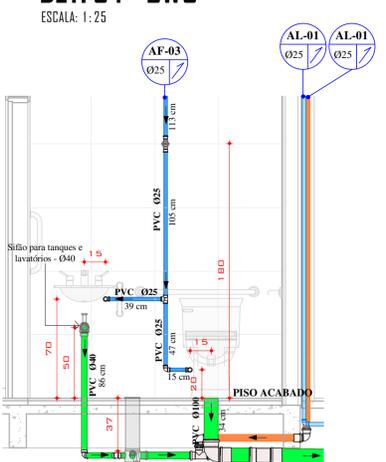


ELEV. 06 - BWC
ESCALA: 1:25

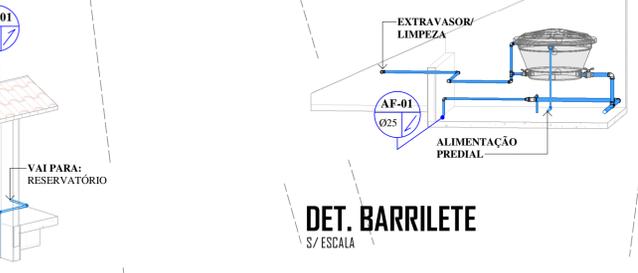

DET. BARRILETE
S/ ESCALA



DET. VENTILAÇÃO
S/ ESCALA

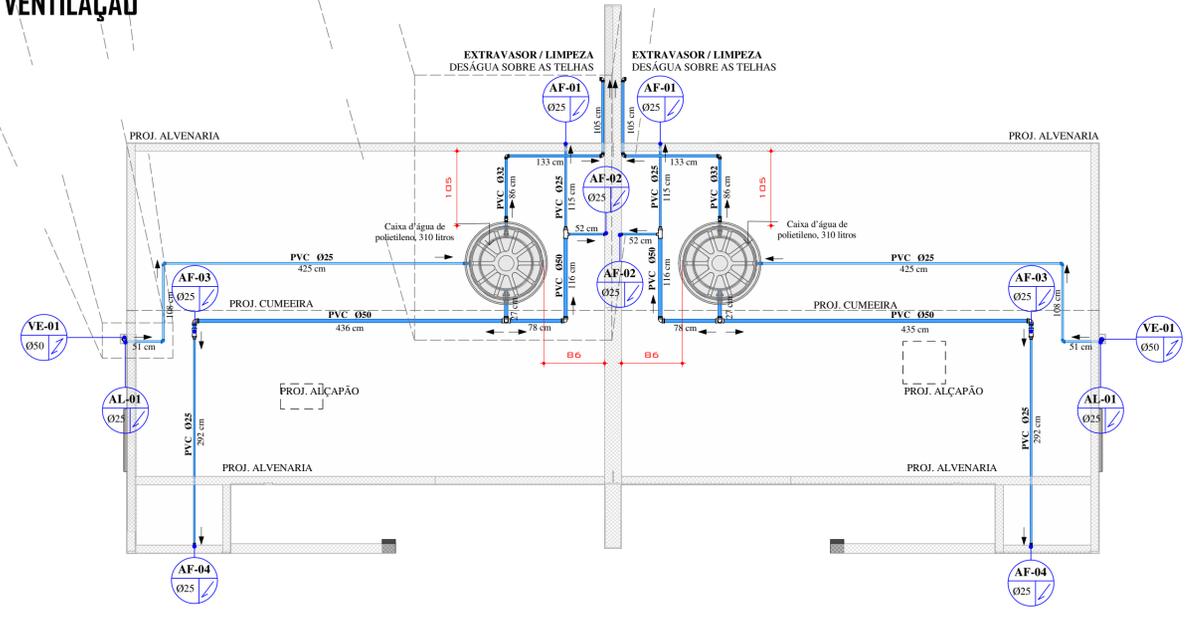

PLANTA BAIXA - COBERTURA
ESCALA: 1:50

INCLINAÇÃO DE TUBULAÇÕES

TUBULAÇÕES HORIZONTAIS DE ESGOTO E VENTILAÇÃO	
ATÉ 75 mm	0,02 m/m ou 2%
ACIMA DE 75 mm	0,01 m/m ou 1%

*A INCLINAÇÃO SERÁ DIFERENTE QUANDO FOR INDICADA EM PRANCHA.

LEGENDA DE ACESSÓRIOS E CONEXÕES

22	IDENTIFICADOR DE ACESSÓRIO DE TUBULAÇÃO (REGISTROS, MISTURADORES, VALVULAS E HIDRÔMETROS), A NUMERAÇÃO COM A DESCRIÇÃO ESTÁ NA PRANCHA DE IDENTIFICAÇÃO DE ACESSÓRIOS E CONEXÕES DE TUBULAÇÃO.
22	IDENTIFICADOR DE CONEXÃO DE TUBULAÇÃO (JOELHOS, ADAPTADORES, TÊS, ETC.) A NUMERAÇÃO COM A DESCRIÇÃO ESTÁ NA PRANCHA DE IDENTIFICAÇÃO DE ACESSÓRIOS E CONEXÕES DE TUBULAÇÃO.

LEGENDA DE SISTEMAS

—	REDE DE ÁGUA FRIA
—	REDE DE ÁGUA QUENTE
—	REDE DE ALIMENTAÇÃO DE ÁGUA POTÁVEL
—	REDE DE ÁGUA DE REUSO
—	REDE DE ÁGUAS PLUVIAIS, PVC SÉRIE NORMAL
—	REDE DE ESGOTO SANITÁRIO
—	REDE DE ESGOTO GORDUROSO, PVC SÉRIE NORMAL
—	REDE DE VENTILAÇÃO DE ESGOTO

CONVENÇÕES DE PRUMADAS

AF	ÁGUA FRIA POTÁVEL
AQ	ÁGUA QUENTE POTÁVEL
AL	ALIMENTADOR PREDIAL
RC	APROVEITAMENTO / REUSO
PL	ÁGUAS PLUVIAIS
TS	ESGOTO PREDIAL - SANITÁRIO
TG	ESGOTO PREDIAL - GORDUROSO
VE	VENTILAÇÃO

SIMBOLOGIAS DE PLANTA

PRANCHA	INDICAÇÃO DE ELEVACÃO	INDICAÇÃO DE ISOMÉTRICO

NOTAS GERAIS:

- TODA A TUBULAÇÃO DE ESGOTO E ÁGUAS PLUVIAIS DEVERÁ SER DE PVC, EXCETO ONDE INDICADO O CONTRÁRIO
- A LOCAÇÃO E ESPECIFICAÇÃO DOS APARELHOS E METAIS PRESCRITOS DEVERÁ SER CONFERIDAS COM O DETALHAMENTO E ESPECIFICAÇÕES DO PROJETO ARQUITETÔNICO
- TODOS OS MATERIAIS, SERVIÇOS E TESTES DEVERÃO ATENDER AS PRESCRIÇÕES DAS NORMAS EDITADAS PELA ABNT (NBR 8160; 7198; 10844; 6520)
- AS PASSAGENS EM VIGAS E LAJES DEVERÃO SER AUTORIZADAS PELO AUTOR DO PROJETO ESTRUTURAL
- TUBULAÇÕES SUSPENSAS DEVEM RESISTIR A 5 X O PESO PRÓPRIO DAS TUBULAÇÕES CHEIAS D'ÁGUA SEM ENTRAR EM COLAPSO (15.575)

ORIS:

- 1- PARA PERFEITO FUNCIONAMENTO DA REDE DE ALIMENTAÇÃO DE ÁGUA, É IMPRESCINDÍVEL SEGUIR OS DIÂMETROS DAS TUBULAÇÕES ESPECIFICADAS EM PROJETO, BEM COMO RESPEITAR A ALTURA DA CAIXA D'ÁGUA EM RELAÇÃO A LAJE.
- 2- O PROJETO APRESENTA CONFORMIDADE COM A NBR 15.575 DE CONFORTO E DESEMPENHO, APRESENTANDO VIDA ÚTIL DE 20 ANOS.

REVISÃO			
REV	DATA	DESCRIÇÃO	AUTOR
R00	04/05/2020	EMISSÃO INICIAL	ALEXANDRE
R01	14/08/2020	REVISÃO GERAL I	NETO LEÃO
R01+	26/10/2020	REVISÃO GERAL I+	NETO LEÃO

ARQUIVO DIGITAL: TER_IRA_40TI_HID_PB_P01_R01+

USO EXCLUSIVO DA PREFEITURA:

OBRA: TERCEIRA IDADE RESIDENCIAL COHAPAR IRATI II - 22ª ETAPA EWALDO CORDEIRO		
PROPRIETÁRIO: PREFEITURA MUNICIPAL DE IRATI - PR	PRANCHA Nº: 01 / 02	
RESP PROJETO ARQUITETÔNICO: PAULO BACILLA	CAU 15164-5	
RESP TÉCNICO: PAULO BACILLA	CAU 15164-5	
DESENVOLVIMENTO DO PROJETO: NETO LEÃO	DETALHAMENTO DO PROJETO: NETO LEÃO	
ASSUNTO: PROJ. HIDROSSANITÁRIO - BÁSICO	ESCALA: Como indicado	
CONTEÚDO: MPI 40 TI		
PLANTA BAIXA TÉRREO E COBERTURA, ELEVACÕES, REGIÕES DE DETALHE, ISOMÉTRICO CAIXA D'ÁGUA, LEGENDAS E ORIENTAÇÕES		

R. Delfina Braga Visiani, 3661 - Orlans - Curitiba
 CEP: 81203-400 - F: (041) 99693-0396